

平 面 図 S=1:50

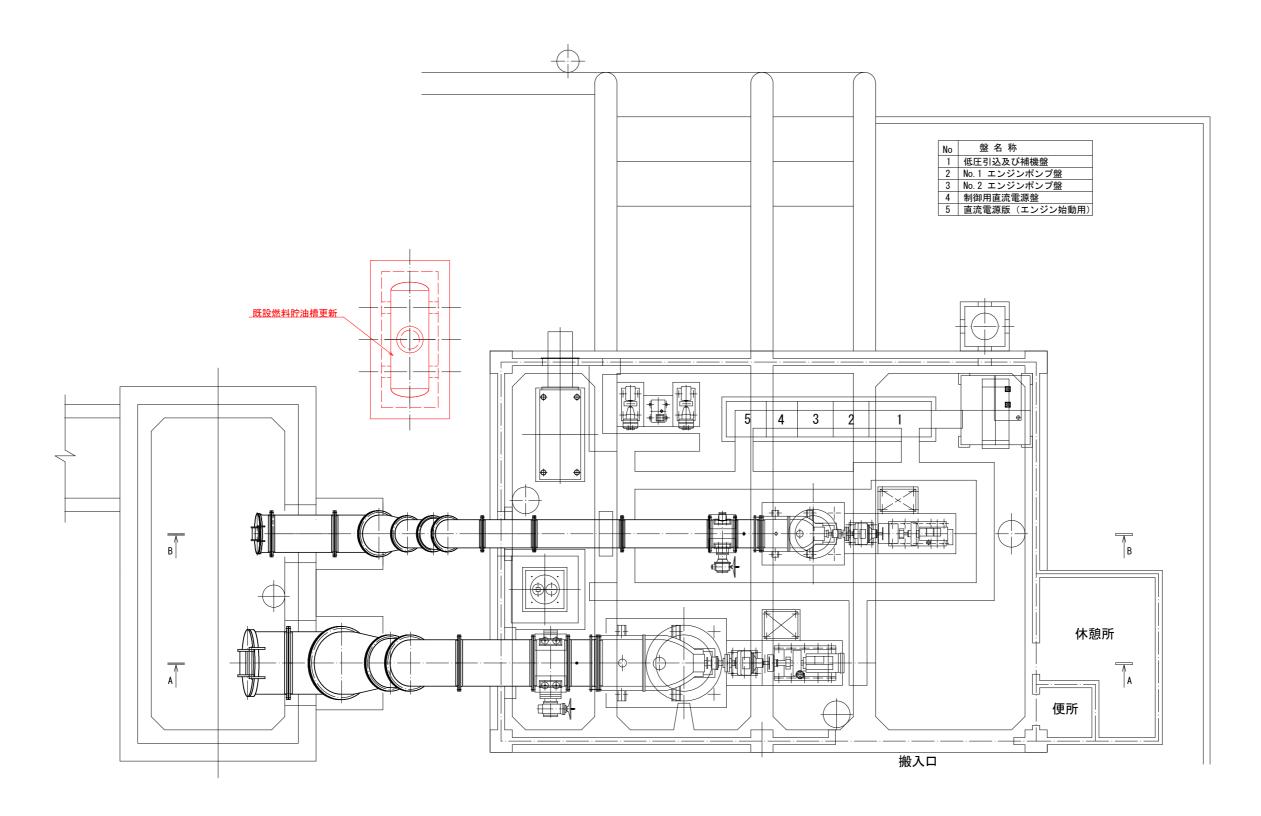


工事名		長寿命化 豊 機場補修1工	
路線名等	豐	岡2期地区	
工事箇所	板	野郡松茂町	
図面名		平面図	
縮尺	1 : 50	図面番号	1 / 10
会社名			
事業所名	徳島県東	部農林水産周	局<徳島>


燃料貯油槽配置図

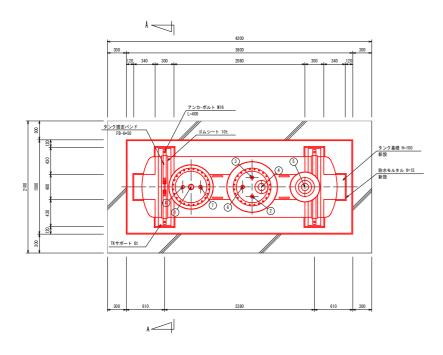

地下タンク側面図

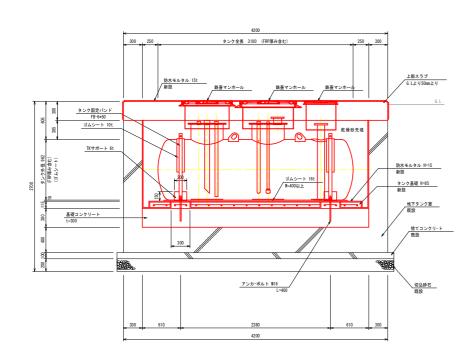

A - A 断 面 図

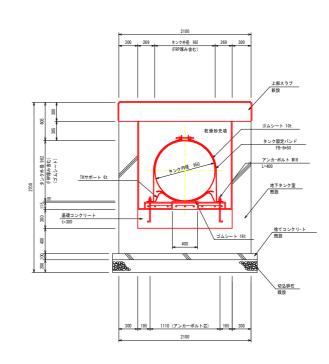


ノスル明細表				
NO.	名 称	口径	フランジ種類. 形も	
1	注油口	65A	ソケット	
2	送油口	25A	ソケット	
3	通気口	32A	ソケット	
4	液面計口	100A	10K SOP-FF	
(5)	淵浅検知管	100A	10K SOP-FF	
6	返油口	40A	ソケット	
0	除水口	40A	ソケット	
8	計量口	32A	ソケット	

※埋設深さは、現場の油配管勾配により決定すること。 注1) タンク付近は火気鉄禁の事

工事名	R 7 徳耕 長寿命化 豊岡 2 期 排水機場補修 1 工事				
路線名等	豊岡 2 期地区				
工事箇所	板野郡松茂町				
図面名	燃料貯油槽構造図				
縮尺	S=1:30	図面番号	2 / 10		
会社名					
事業者名	徳島県東部農林水産局<徳島>				


上部スラブ 配筋図1 _{S=1/20}

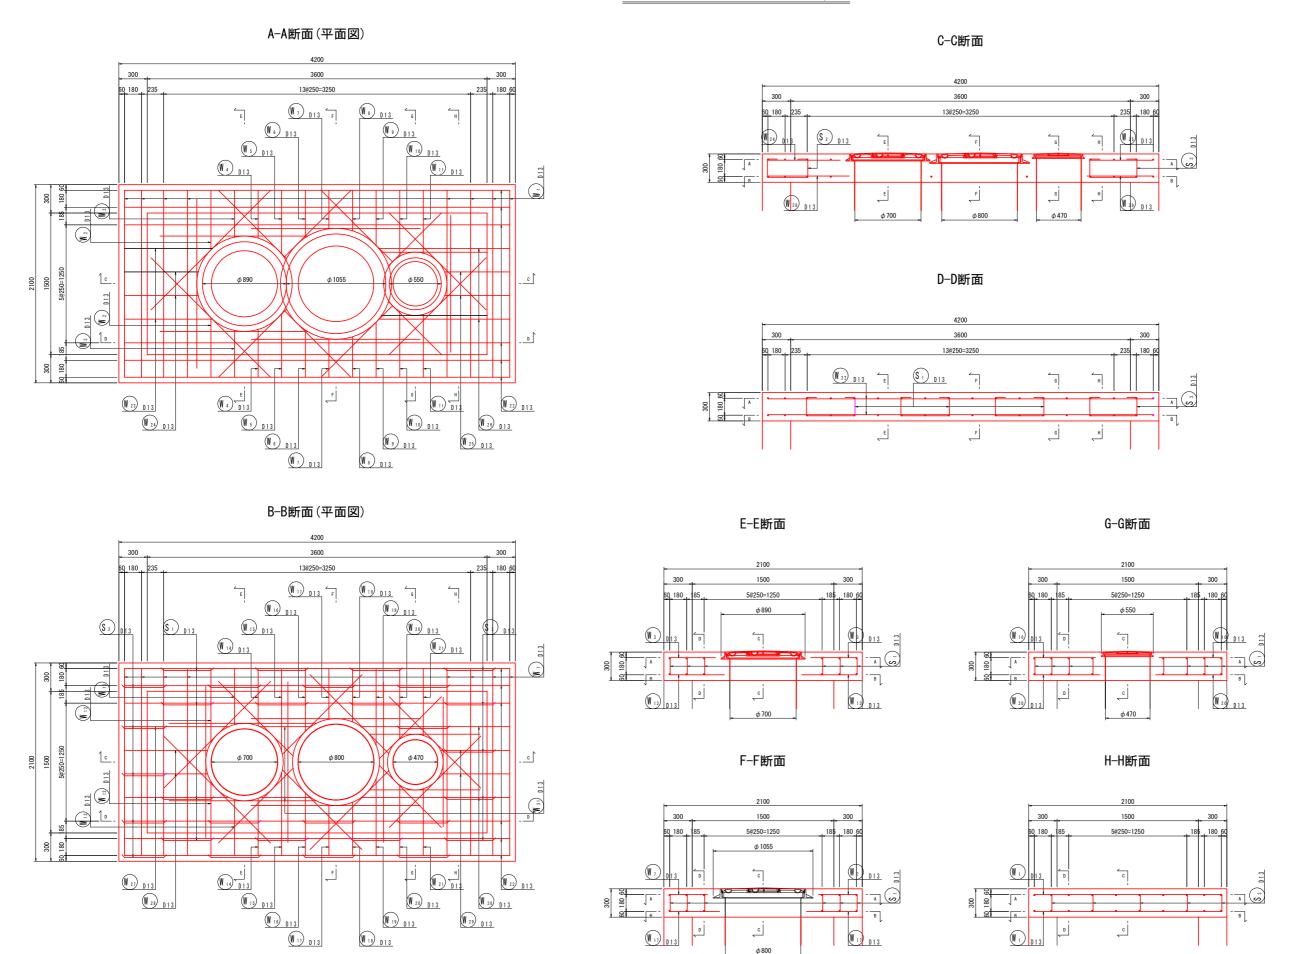


工事名	R 7 徳耕 長寿命化 豊岡 2 期 排水機場補修 1 工事				
路線名等	豊岡 2 期地区				
工事箇所	板野郡松茂町				
図面名	燃料貯油槽 配筋図1				
縮尺	1/20	図面番号	3 / 10		
会社名					
事業者名	徳島県東部農林水産局<徳島>				

上部スラブ 配筋図2 s=1/20

A-A断面(平面図)

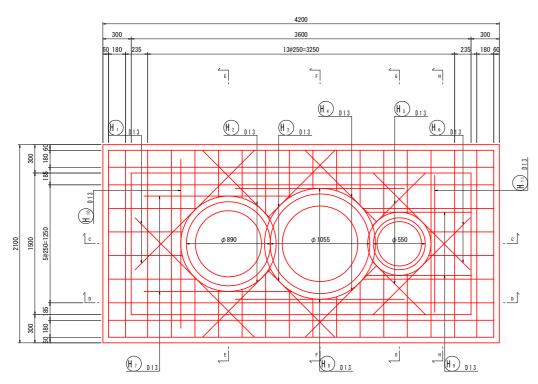

B-B断面(平面図)

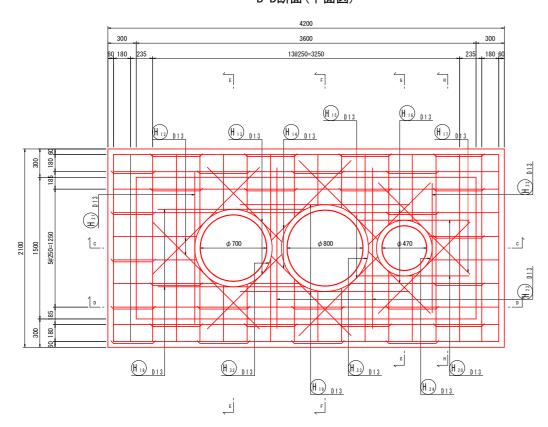


鉄筋質量表

記号	径	長さ	本 数	単位質量	一本当り質量	質 量	摘要
1	1± D13	1980	7 XX	0.995	1.97	я <u>ш</u> 31.5	摘 女
2	D13	640	2	0.995	0.64	1.3	i
3	D13	500	2	0.995	0.50	1.0	i
4	D13	510	2	0.995	0.51	1.0	i
5	D13	680	2	0.995	0.68	1.4	1
6	D13	510	2	0.995	0.51	1.0	i
1 1	D13	410	2	0.995	0.41	0.8	I
1 8	D13	430	2	0.995	0.43	0.9	i
1 9	D13	590	2	0.995	0.59	1.2	I
V 10	D13	700	2	0.995	0.70	1.4	I
V 11	D13	670	2	0.995	0.67	1.3	I
1 12	D13	790	2	0.995	0.79	1.6	1
V 13	D13	600	2	0.995	0.60	1.2	I
V 14	D13	610	2	0.995	0.61	1.2	I
V 15	D13	880	2	0.995	0.88	1.8	1
V 16	D13	670	2	0.995	0.67	1.3	1
V 17	D13	540	2	0.995	0.54	1.1	1
V 18	D13	570	2	0.995	0.57	1.1	1
W 19	D13	820	2	0.995	0.82	1.6	1
V 20	D13	750	2	0.995	0.75	1.5	1
V 21	D13	710	2	0.995	0.71	1.4	1
W 22	D13	4080	1 2	0.995	4.06	48.7	
23	D13	940	2	0.995	0.94	1.9	
II 24	D13	790	2	0.995	0.79	1.6	
W 25	D13	690	2	0.995	0.69	1.4	
W 26	D13	1390	2	0.995	1.38	2.8	
W 27	D13	1110	2	0.995	1.10	2.2	
W 28	D13	880	2	0.995	0.88	1.8	
W 29	D13	740	2	0.995	0.74	1.5	
W 30	D13	1580	2	0.995	1.57	3.1	
W 31	D13	540	2	0.995	0.54	1.1	<u> </u>
						122.7	
S 1	D13	1080	19	0.995	1.07	20.3	ت
S 2	D13	990	5	0.995	0.99	5.0	
S 3	D13	1060	5	0.995	1.05	5.3	
						30.6	
H 1	D13	1790	2	0.995	1.78	3.6	
H 2	D13	1030	2	0.995	1.02	2.0	
Н з	D13	1010	2	0.995	1.00	2.0	
H 4	D13	1080	2	0.995	1.07	2.1	
H 5	D13	800	2	0.995	0.80	1.6	
H 6	D13	1450	2	0.995	1.44	2.9	
H 7	D13	1570	2	0.995	1.56	3.1	
H 8	D13	1800	2	0.995	1.79	3.6	
H 9	D13	1130	2	0.995	1.12	2.2	
H 10	D13	1790		0.995	1.78	1.8	1
H 11	D13	1450	2	0.995	1.44	1.4	
H 12	D13		2		1.59	3.2	
H 13 H 14	D13	1120	2	0.995	1.11	2.2	
H 15	D13	1190	2	0.995	1.19	2.4	
H 15	D13	930	2	0.995	0.93	1.9	
H 17	D13	1370	2	0.995	1.36	2.7	
H 18	D13	1570	2	0.995	1.56	3.1	
H 19	D13	1800	2	0.995	1.79	3.6	
H 20	D13	1180	2	0.995	1.17	2.3	
H 21	D13	1600	1	0.995	1.59	1.6	1
H 22	D13	1370	1	0.995	1.36	1.4	i
H 23	D13	1700	2	0.995	1.69	3.4	i
H 32	D13	2970	1	0.995	2.96	3. 4	0
H 32	D13	3290	1	0.995	3.27	3.3	0
H 34	D13	2250	1	0.995	2.24	2.2	0
	1 2.0	2230		0.000	2.29	65.0	
		合 計 D13		218.3 kg		00.0	
		総質量		218.3 kg			

工事名	R 7 徳耕 長寿命化 豊岡 2 期 排水機場補修 1 工事				
路線名等	豊岡 2 期地区				
工事箇所	板野郡松茂町				
図面名	燃料貯油槽 配筋図2				
縮尺	1/20	図面番号	4 / 10		
会社名					
事業者名	徳島県東部農林水産局<徳島>				


上部スラブ 鉄筋加工図 8=1/20

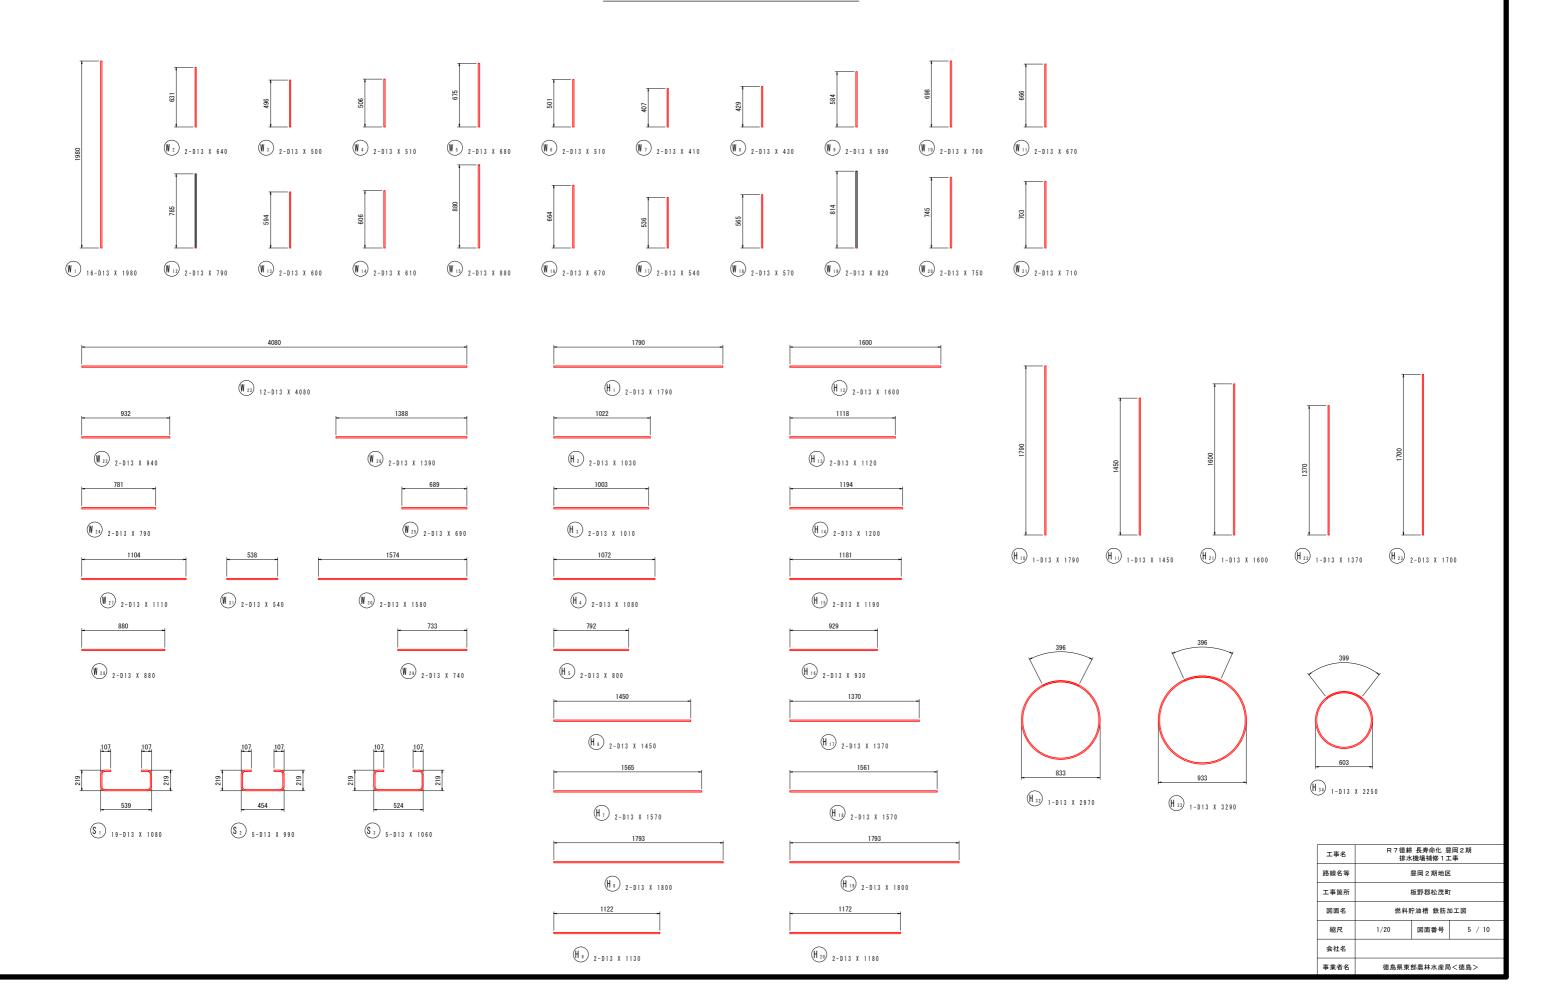


タンク基礎 配筋図 s=1/20

タンク基礎 鉄筋加工図 s=1/20

A-A断面(平面図)

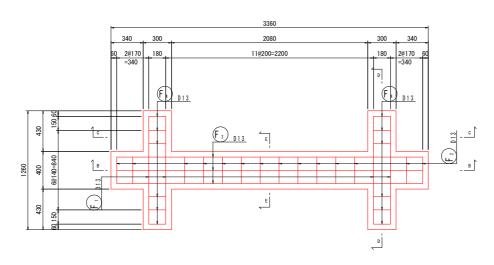


B-B断面

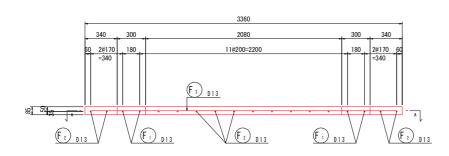



C-C断面

E-E断面

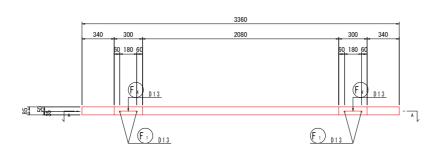

D-D断面

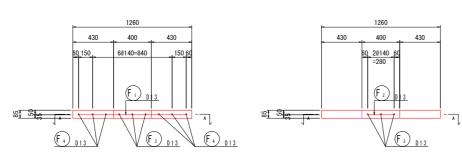


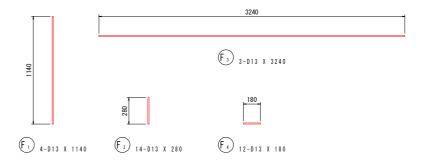

鉄筋質量表

<u>بر ۸ بر</u>	" 只	± 2X	•					
記号	径	長	ŧ	本 数	単位質量	一本当り質量	質 量	摘 要
F 1	D13		1140	4	0.995	1.13	4.5	I
F ₂	D13		280	14	0.995	0.28	3.9	I
F 3	D13		3 2 4 0	3	0.995	3.22	9.7	
F ₄	D13		180	1 2	0.995	0.18	2.2	
							20.3	
		合 8	† D13		20.3 kg			
		総質量	È		20.3 kg			

工事名	R 7 徳耕 長寿命化 豊岡2期 排水機場補修1工事				
路線名等	豊岡地区				
工事箇所	板野郡松茂町				
図面名	燃料貯油槽基礎 配筋図-鉄筋加工図				
縮尺	1/20	図面番号	6 / 10		
会社名		•			
事業者名	徳島県東i	部農林水産局	3<徳島>		

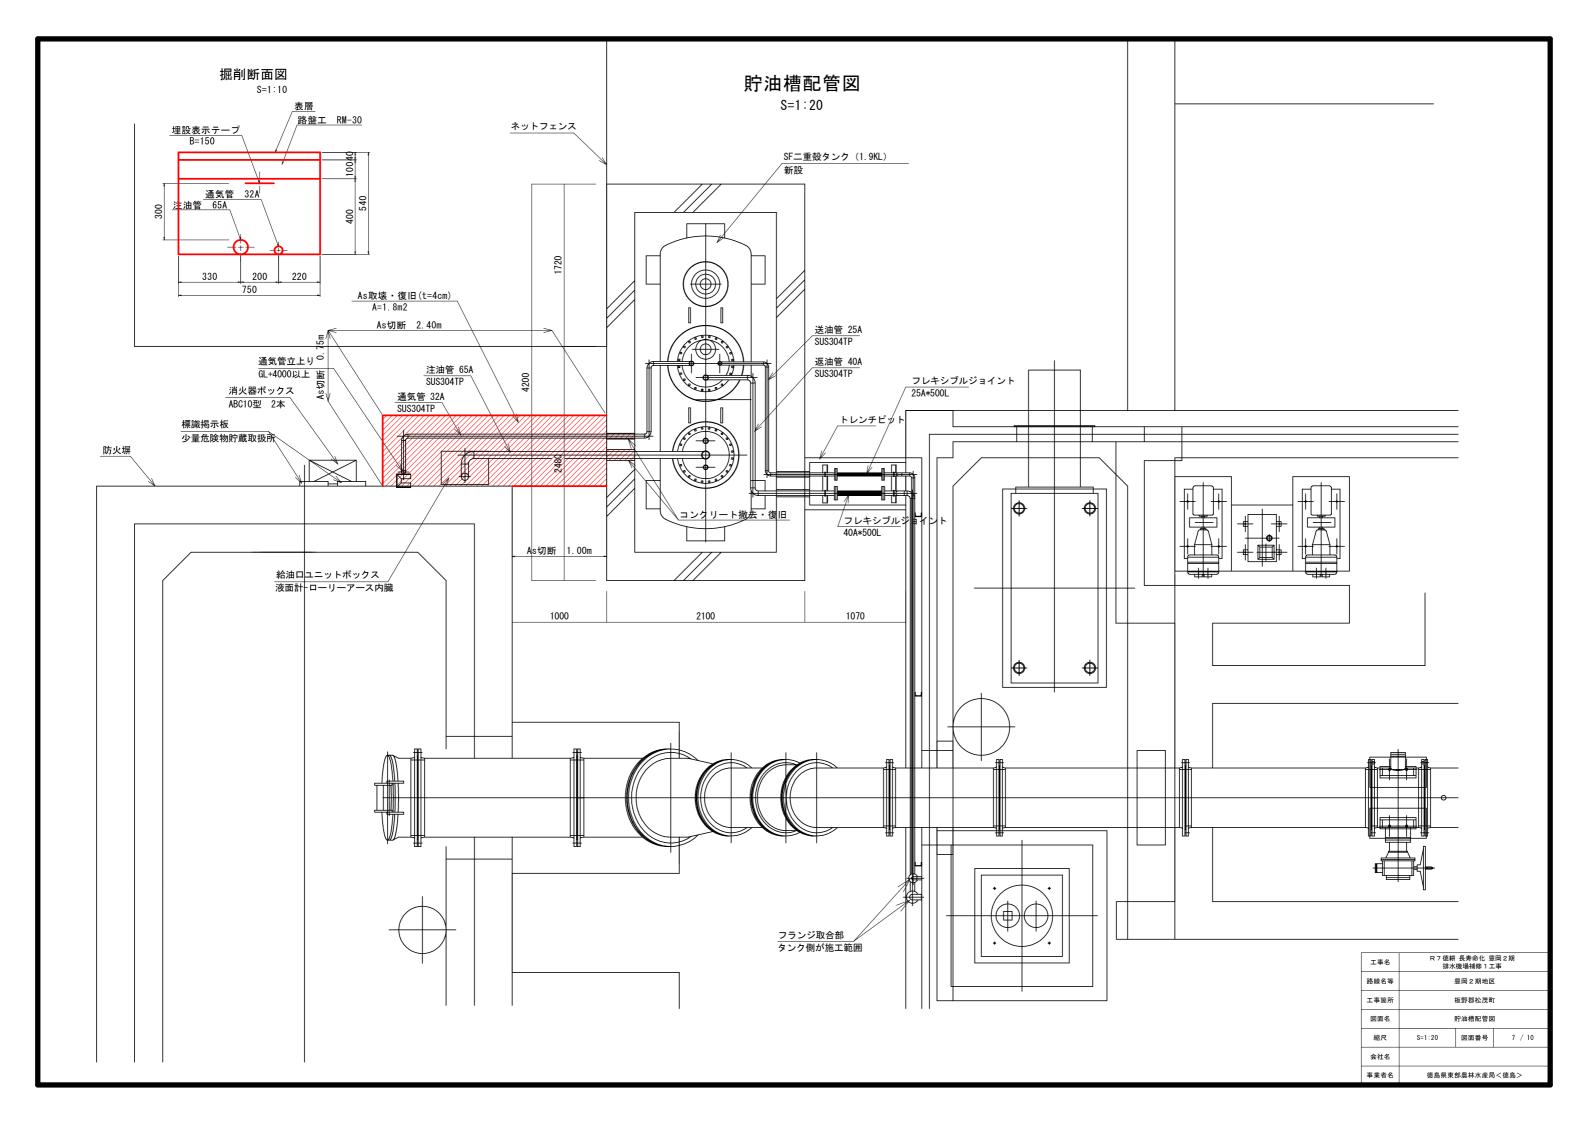


通気管・注油管立上り詳細図 S=1:15

A - A 断 面 図 B-B断面図 正面図 L-50*50*6 長さは防火塀勾配を考慮して決定 給油口ユニットボックス 屋外液面計 ローリーアース端子 アンカーボルト M12 消火器ボックス 防火塀に取付


L__A


工事名	R 7 徳耕 長寿命化 豊岡 2 期 排水機場補修 1 工事				
路線名等	豊岡 2 期地区				
工事箇所	板野郡松茂町				
図面名	通気管・注油管立上り詳細図				
縮尺	S=1:15	図面番号	8 / 10		
会社名		•			
事業者名	徳島県東	部農林水産局	3<徳島>		

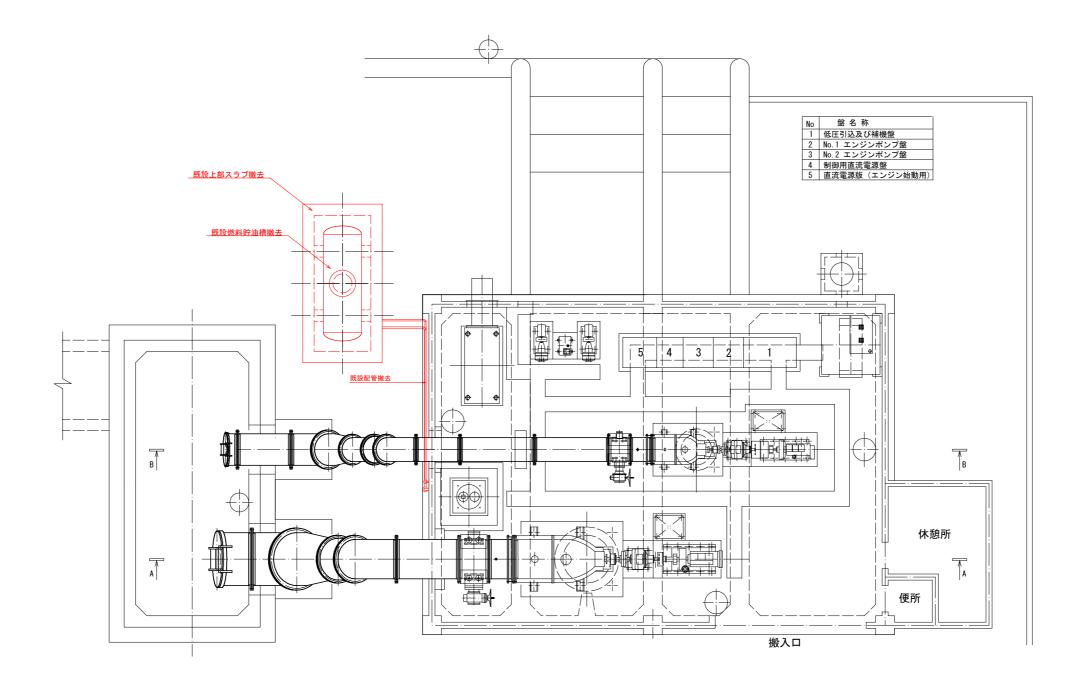

工事名	R 7 徳耕 長寿命化 豊岡 2 期 排水機場補修 1 工事				
路線名等	豊岡 2 期地区				
工事箇所	板野郡松茂町				
図面名	構造物撤去図				
縮尺	1 : 50	図面番号	9	/	10
会社名			•		
事業所名	徳島県東部農林水産局<徳島>				

燃料貯油槽 (SF二重殻タンク)一般図 (参考図)

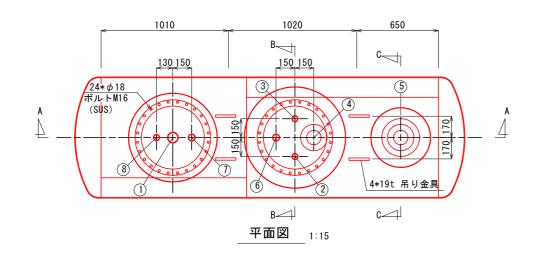

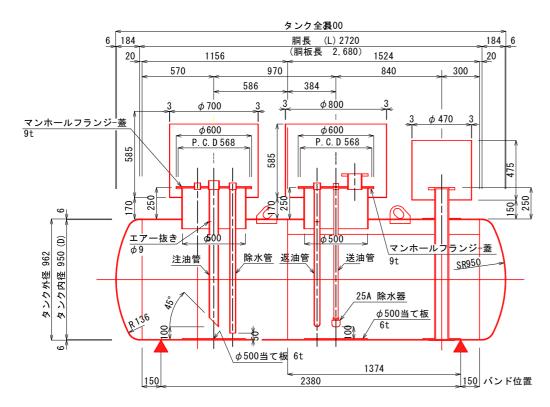



A-A断面図 1:15 ※埋設深さにより決定する。 注)吊り込み時に特殊治具必要

ソケット


ソケット

ソケット

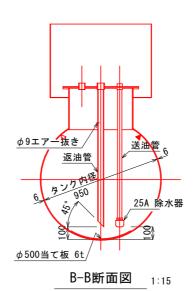


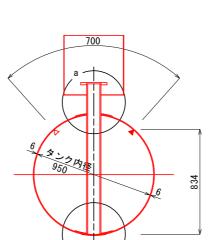


▲ 印は、当該鋼板の溶接継手をあらわす。 △ 印は、隣接鋼板の溶接継手をあらわす。 C-C断面図 1:15

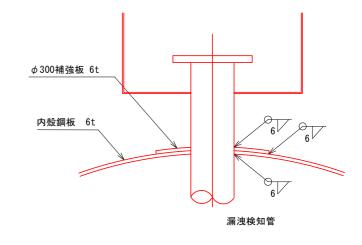


a部詳細 1:5

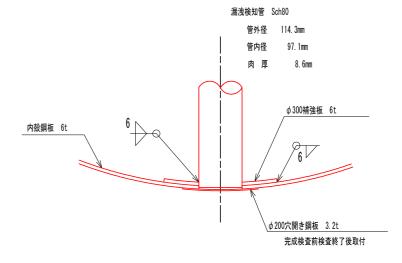

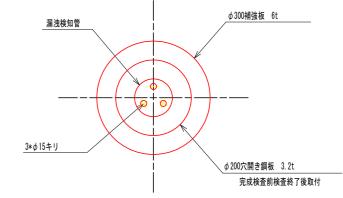

b部詳細 1:5

マンホール蓋ソケット取付概要図

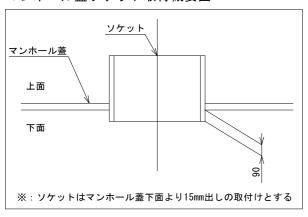

ノズル明細表

注油口

送油口

(3) 通気口

65A

25A

32A

タンク材質: SS400 NO. 名 称 口 径 フランジ種類、形状 パイプ種類 直下に φ 500当て板 6t、注油管付 SGP 送油管、除水器付

4	液固計口	TOUA	TUK SUP-FF			
(5)	漏洩検知管	100A	10K SOP-FF	STPG370 Sch80		
6	返油口	40A	ソケット	SGP	直下に φ 500当て板	6t、返油管
7	除水口	40A	ソケット	SGP	除水管付	
8	計量口	32A	ソケット		直下に φ 500当て板	6t

容量計算	算書 (π=3.14)	
全容量	(π*半径 ² *L) + (0.09896*D) *2 ³ (π*0.475 ² *2.720) + (0.09896*0.950) *2	
	≒2. 097KL	2, 097L
実容量	1, 900	1, 900L
空間容量	全容量-実容量	
	2, 097-1, 900=197	
	197÷2,097≒0.0939	9. 39%

工事名	R 7 德耕 長寿命化 豊岡 2 期 排水機場補修 1 工事		
路線名等	豊岡 2 期地区		
工事箇所	板野郡松茂町 燃料貯油槽 (SF二重殻タンク) 一般図 (参考図)		
図面名			
縮尺	S=図示	図面番号	10 / 10
会社名			
事業者名 徳島県東部農林水産局<徳島>			3<徳島>